

ООО " ВИРА-АРТСТРОЙ "

Аттестат компетентности

Регистрационный номер 000397-Э(2) от 8 ноября 2010 года

Действителен по 7 ноября 2013 года

ПРОЕКТ

Электроснабжение квартиры

По адресу: г.Москва, Нагатинская наб., д.18,к.1, кв.25

Заказчик: Сонников А.В.

"Согласовано"

При условии согласования с сетевым предприятием
и энергоснабжающей организацией

Главный инженер проекта
Яковлев И.Л.

Разработан: 12.08.2011

изменения от:

изменения от:

изменения от:


изменения от:

Москва 2011 г.

Согласовано			
	Взам. инд. №		
	Подп. и дата		
	Инд. № подл.		

ВЕДОМОСТЬ ССЫЛОЧНЫХ И ПРИЛАГАЕМЫХ ДОКУМЕНТОВ


Обозначение	Наименование	Примечание
Ссылочные документы		
ПУЭ Изд. 6, 7 Энергоатомиздат	Правила устройства электроустановок. Изд. 6, 7	
СНиП 05.06-85	Электротехнические устройства	
СП 31.110-2003	Свод правил (Проектирование и монтаж электроустановок жилых и общественных зданий)	
Прилагаемые документы		
	Спецификация оборудования	

						ВИРА.700-12-08.ЭОМ			
						Заказчик: Сонников А.В. .			
Изм	Кол.уч	Лист	N док	Подп.	Дата	г.Москва, Нагатинская наб., д.18, к.1, кв.25	Стадия	Лист	Листов
Разработал	Зайцев						Р	2	15
Проверил	Яковлев								
Нач. отдела	Яковлев								
ГИП	Яковлев					Ведомость ссылочных и прилагаемых документов		ООО "Вира - Артстрой"	
Заказчик	Сонников								

Согласовано			
	Взам. инд. №		
	Подп. и дата		
Инв. № подл.			

1. ОБЩИЕ УКАЗАНИЯ.	
1.1	Настоящий проект разработан на основании задания Заказчика в соответствии с требованиями ПУЭ-98, СП31-110.2003 и ГОСТ Р 50571.1-2009 и распространяется на электроснабжение квартиры жилого дома по адресу: г.Москва, Нагатинская наб., д.18, к.1 кв.25
1.2	Электроснабжение квартиры по проекту внутреннего электрооборудования дома осуществляется от этажного щита обеспечения энергией (ЩОЭ) по кабелю ПВ1-5 (1х10)или аналогу. Присоединение питающего кабеля в этажном щите осуществляется к трехполюсному рубильнику 63А с напряжением распределительной трехфазной сети 380В при глухозаземленной нейтрали. Подключение щита квартирного осуществляется через автомат ВА66-29 В25. В щитке квартирном ЩК на вводе устанавливается противопо- жарное УЗО F202-АС 40/0,1.
1.3	Установленная мощность электроприемников квартиры составляет Руст.= 17.4кВт, Ррасч=14кВт при Cosφ=0.93
1.4	Расчетные сечения проводов и номинальные токи аппаратов защиты и коммутации выбраны исходя из установленной мощности и режимов работы электроприемников.
1.5	Сеть электроосвещения помещений квартиры выполнить от ЩК кабелем NYM 3х1.5. Питание встраиваемых светильников,люстр и бра выполнить на напряжение 220В,светодиодной подсветки- через понижающие трансформаторы. Групповую сеть розеток выполнить кабелем NYM 3х2.5 в ПВХ-трубах, проложенным по стенам и конструкциям скрыто в бороздах, а за подвесным потолком скрыто в ПВХ-трубах. Во всех реконструируемых помещениях розеточная и осветительная сети выполняются отдельно.
1.6	Для защиты от поражения электрическим током при эксплуатации электрических сетей и электроприемников все металлические нетоковедущие части электроустановок занулить при помощи нулевого защитного провода РЕ в квартирном щите. Для потребителей розеточной сети применить УЗО с током утечки до 30 мА.
1.7	Электропроводка должна обеспечивать возможность легкого распознавания по всей всей длине проводников по цветам в соответствии с требованиями ПУЭ п.1.1.29

2. УЧЕТ ЭЛЕКТРОЭНЕРГИИ.	
2.1	Для учета электроэнергии проектом электроснабжения дома предусмотрена установка в ЩОЭ трехфазного счетчика марки Меркурий 230ART прямого включения на ток 5-50А.
3. УКАЗАНИЯ ПО МОНТАЖУ.	
3.1	Монтаж распределительной и групповой сети выполнить в соответствии с принципиальной электрической схемой и планами электропроводки с соблюдением требований ПУЭ и СНИП-III-93.
3.2	Групповые сети,указанные в п.1.5, проложить кабелем NYM в ПВХ-трубах: - за подвесными потолками - скрыто - по обычным стенам - скрыто в штробах с последующим заштукатуриванием; - в монолитных стенах-под слоем штукатурки без штробления; - по полу - скрыто в стяжке. Все трубы должны иметь пожарный сертификат,соответствующий НПБ 246-97.
3.3	Спуски к розеткам,светильникам освещения (люстрам), светильникам настенным типа БРА, выключателям выполнить тем же кабелем, который проложить скрыто в штробах или под слоем штукатурки для монолитных стен в ПВХ трубах. Распайку медных жил кабеля произвести в установочных коробках под зажим.
3.4	Для освещения помещений использовать светильники с лампами накаливания. Светильники разместить, как показано на схеме расположения осветительных приборов. Выключатели установить на высоте 1.0 м от уровня пола, кроме указанных отдельно.
3.5	Штепсельные розетки в жилых помещениях установить на высоте 0.25 м от уровня пола, кроме указанных отдельно. Штепсельные розетки и светильники в ванной комнате и санузле смонтировать в 3 зоне по ГОСТ Р 50571.11-96 на расстоянии не менее 0.6 м от ванн, раковин, умывальников. Электрооборудование, устанавливаемое Заказчиком в этих помещениях, должно соответствовать требованиям ПУЭ п 7.1.47. Все штепсельные розетки, устанавливаемые в зоне 3, должны быть влагозащитными. Штепсельные розетки должны быть оборудованы защитными шторками. При параллельной прокладке расстояние между силовой проводкой и трубами водопровода и отопления не менее 0,5 м, кабелями слабых токов- не менее 0,3 м.

						ВИРА.700-12-08.ЭОМ			
						Заказчик:Сонников А.В..			
Изм	Кол.уч	Лист	N док	Подп.	Дата	г.Москва, Нагатинская наб., д.18, к.1, кв.25	Стадия	Лист	Листов
Разработал	Зайцев						Р	3	15
Проверил	Яковлев								
Нач. отдела	Яковлев					Общие указания	 ООО "Вира - Артстрой"		
ГИП	Яковлев								
Заказчик	Сонников								

4. МЕРОПРИЯТИЯ ПО ОХРАНЕ ТРУДА И ТЕХНИКЕ БЕЗОПАСНОСТИ.

4.1 Настоящим проектом предусмотрено:

- подключение электрооборудования, расположенного в зоне 1, должно производиться кабелем в ПВХ – оболочке через сальниковый ввод, обеспечивающий степень защиты не менее IP55;
- установка соединительных коробок в зонах 1 и 2 не допускается, при установке коробок в зоне 3 они должны иметь степень защиты не менее IP44;
- установка УЗО на линии питания ванной является обязательной;
- открытые и сторонние проводящие части изделий и оборудования, а также защитные проводники должны быть подключены к дополнительной системе уравнивания потенциалов.

В ванной комнате и санузле в целях электробезопасности выполнить дополнительную систему уравнивания потенциалов в соответствии с ПУЭ п.1.7.83 издание 7, для чего электрооборудование и все проводящие части оборудования, находящиеся в этих помещениях, соединить гибким проводом марки ПВ1 1х4 с коробками КУП устанавливаемыми внутри каждого влажного помещения в доступном для обслуживания месте. Коробки уравнивания потенциалов подключить к РЕ-шине квартирного щита проводом ПВ3 1х6. Все гибкие провода дополнительной системы уравнивания потенциалов должны быть проложены в ПВХ трубе. Электрооборудование, устанавливаемое заказчиком в ванных комнатах, душевых и санузлах должно иметь степень защиты не менее IP44.

Все устанавливаемое в помещениях квартиры электрооборудование должно иметь сертификат соответствия Госстандарта РФ.

4.2 Противопожарные мероприятия обеспечиваются:

- выбором автоматических выключателей защиты электросетей от перегрузки и токов короткого замыкания со временем отключения менее 0,4 сек;
- выбором марок кабелей и проводов в оболочке, не распространяющих горение, а также способов их прокладки;


4.3 Работы проводить в соответствии с требованиями СНиП 3.05.06-85. Ответственным за правильную организацию и безопасность проведения работ является руководитель этих работ.

Согласовано

Взам. инд. №


Подп. и дата

Инд. № подл.

						ВИРА.700-12-08.ЭОМ			
						Заказчик: Сонников А.В. .			
Изм	Кол.уч	Лист	N док	Подп.	Дата	г.Москва, Нагатинская наб., д.18, к.1, кв.25	Стадия	Лист	Листов
Разработал	Зайцев						Р	4	15
Проверил	Яковлев								
Нач. отдела	Яковлев						ООО "Вира - Артстрой"		
ГИП	Яковлев								
Заказчик	Сонников								
						Мероприятия по охране труда и технике безопасности			

Согласовано			
	Взам. инд. №		
	Подп. и дата		
Инв. № подл.			

Квартирная секция этажного распределительного щита	Аппарат ввода, прибор учета электроэнергии	Тип, номинальный ток, А
	Аппарат отходящей линии	
Квартирный щиток	Аппарат ввода	характеристика, номинальный ток, А
	Шинная сборка	
	Аппарат отходящей линии	№, характеристика, номинальный ток, А / ток утечки, mA
Электроприемник	Марка, сечение и длина кабеля	
	Условное обозначение	
	№№ групп	
	Руст, кВт	
	Iрасч, А	
	Наименование	

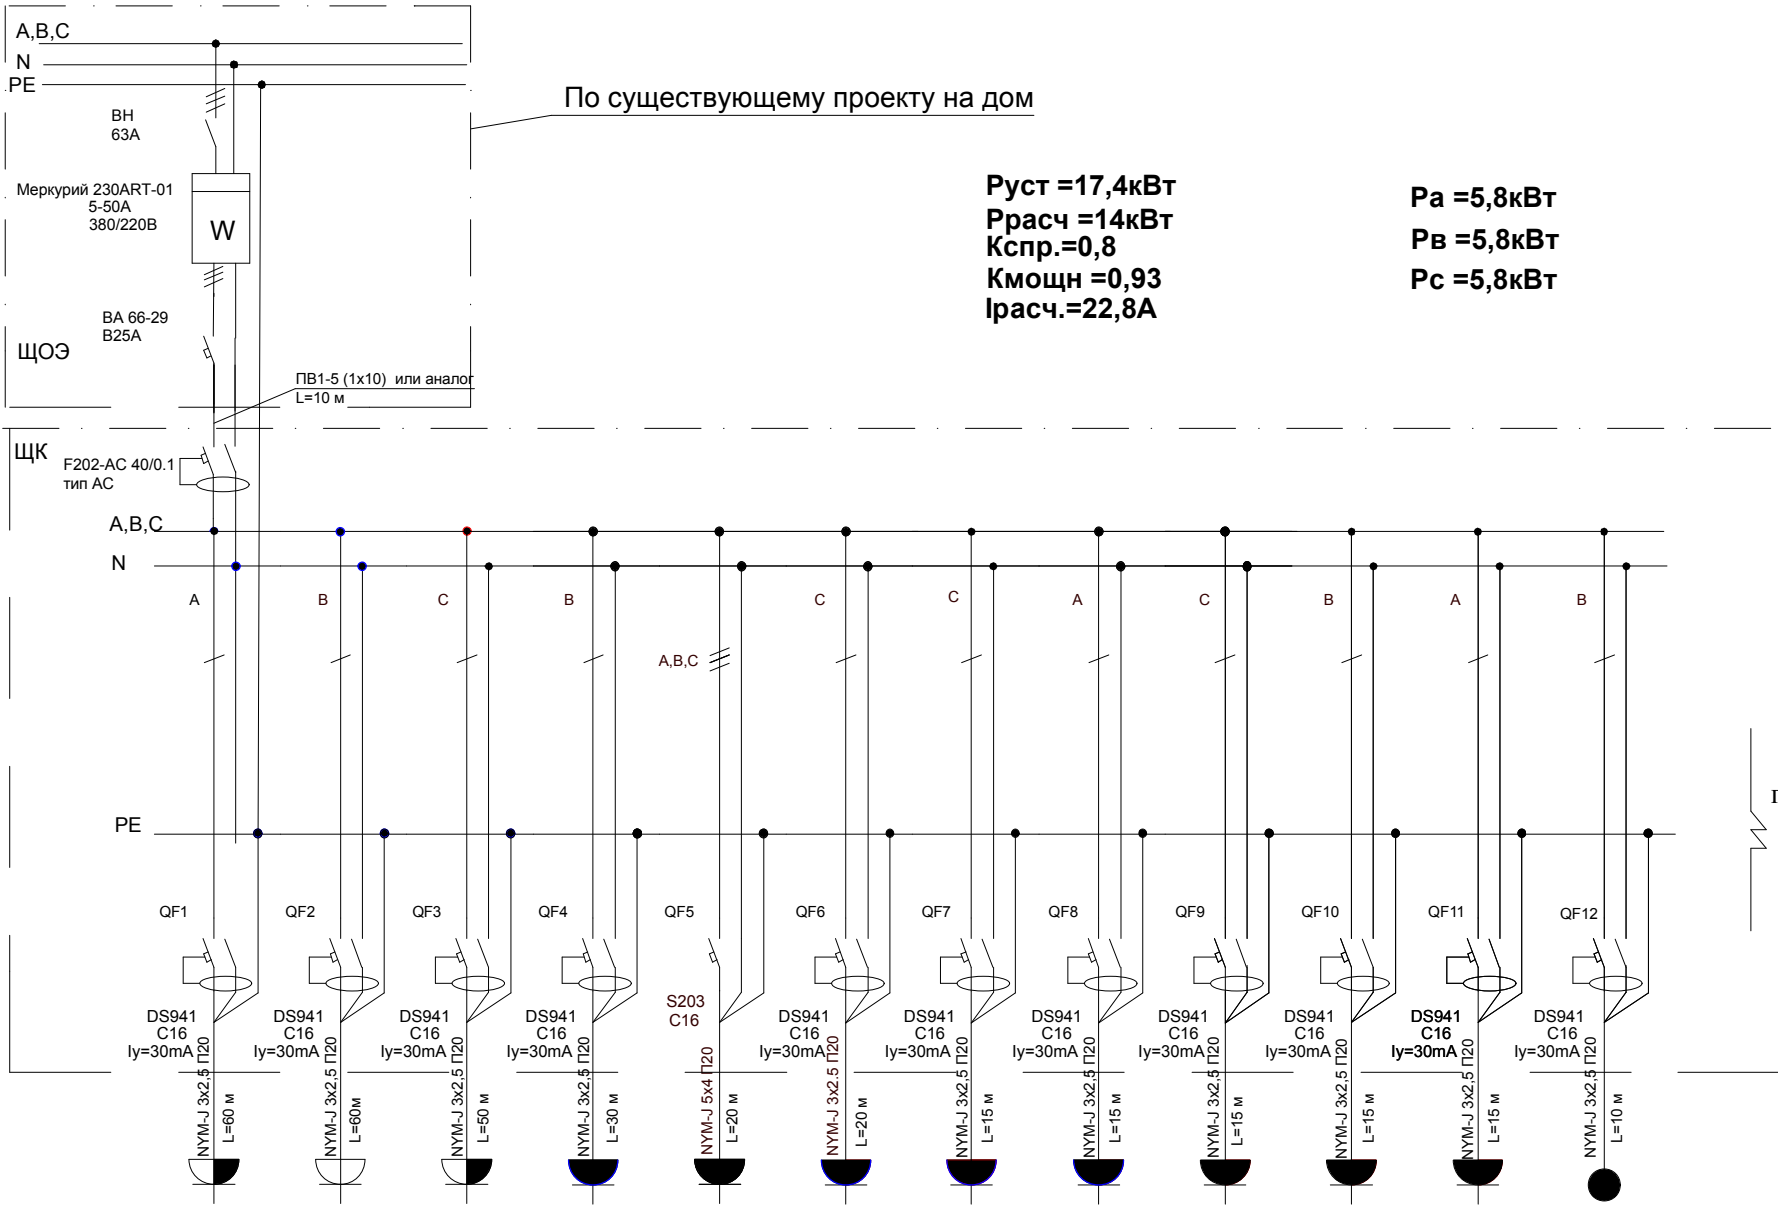

1	2	3	4	5	6	7	8	9	10	11	12
0,50	0,50	0,50	0,50	4,00	1,00	1,00	1,00	0,30	1,00	2,00	2,00
2,44	2,44	2,44	2,44	6,52	4,89	4,89	4,89	1,47	4,89	9,77	9,77
Розетки	Розетки	Розетки	Розетки	Розетка 3ф для варочной панели	Розетка для стиральной машины	Розетка для бойлера	Розетки для посудомоечной машины	Розетки для холодильника	Розетки для СВЧ	Розетка для духового шкафа	Вывод для водонагревателя накопительного
Пом. 1,7,8	Пом. 1,6	Пом. 5	Пом. 2,3,4	Пом. 5	Пом. 5	Пом. 5	Пом. 5	Пом. 5	Пом. 5	Пом. 5	Пом. 3


Примечание

1. Тип электротехнического бокса ABB UK540S 48 модулей, встраиваемый IP31
2. Выделенная мощность Ррасч=14кВт при U=380В.
3. Допускается замена автоматов и кабельной продукции на аналог, не ухудшающий условия
Технические характеристики указанного оборудования обязательно соблюдать при монтаже
4. Длины кабелей уточняются при монтаже, провод ПУНП к прокладке запрещен.
5. Лоджия отделана токонепроводящими и негорючими материалами.

						ВИРА.700-12-08.ЭОМ			
						Заказчик: Сонников А.В. .			
Изм	Кол.уч	Лист	N док	Подп.	Дата	г.Москва, Нагатинская наб., д.18, к.1, кв.25	Стадия	Лист	Листов
Разработал	Зайцев						Р	5	15
Проверил	Яковлев								
Нач. отдела	Яковлев					Расчетная однолинейная схема электрических соединений		ООО "Вира - Артстрой"	
ГИП	Яковлев								
Заказчик	Сонников								


Согласовано		Взам. инд. №	Подп. и дата	Инд. № подл.

Квартирный щиток	Квартирная секция этажного распределительного щита	
	Аппарат отходящей линии	Аппарат ввода, прибор учета электроэнергии
	Тип, номинальный ток, А	
Квартирный щиток	Аппарат ввода	характеристика, номинальный ток, А
	Шинная сборка	
	Аппарат отходящей линии	№, характеристика, номинальный ток, А / ток утечки, мА
Марка, сечение и длина кабеля		
Электроприемник	Условное обозначение	
	№№ групп	
	Руст, кВт	
	Iрасч, А	
	Наименование	

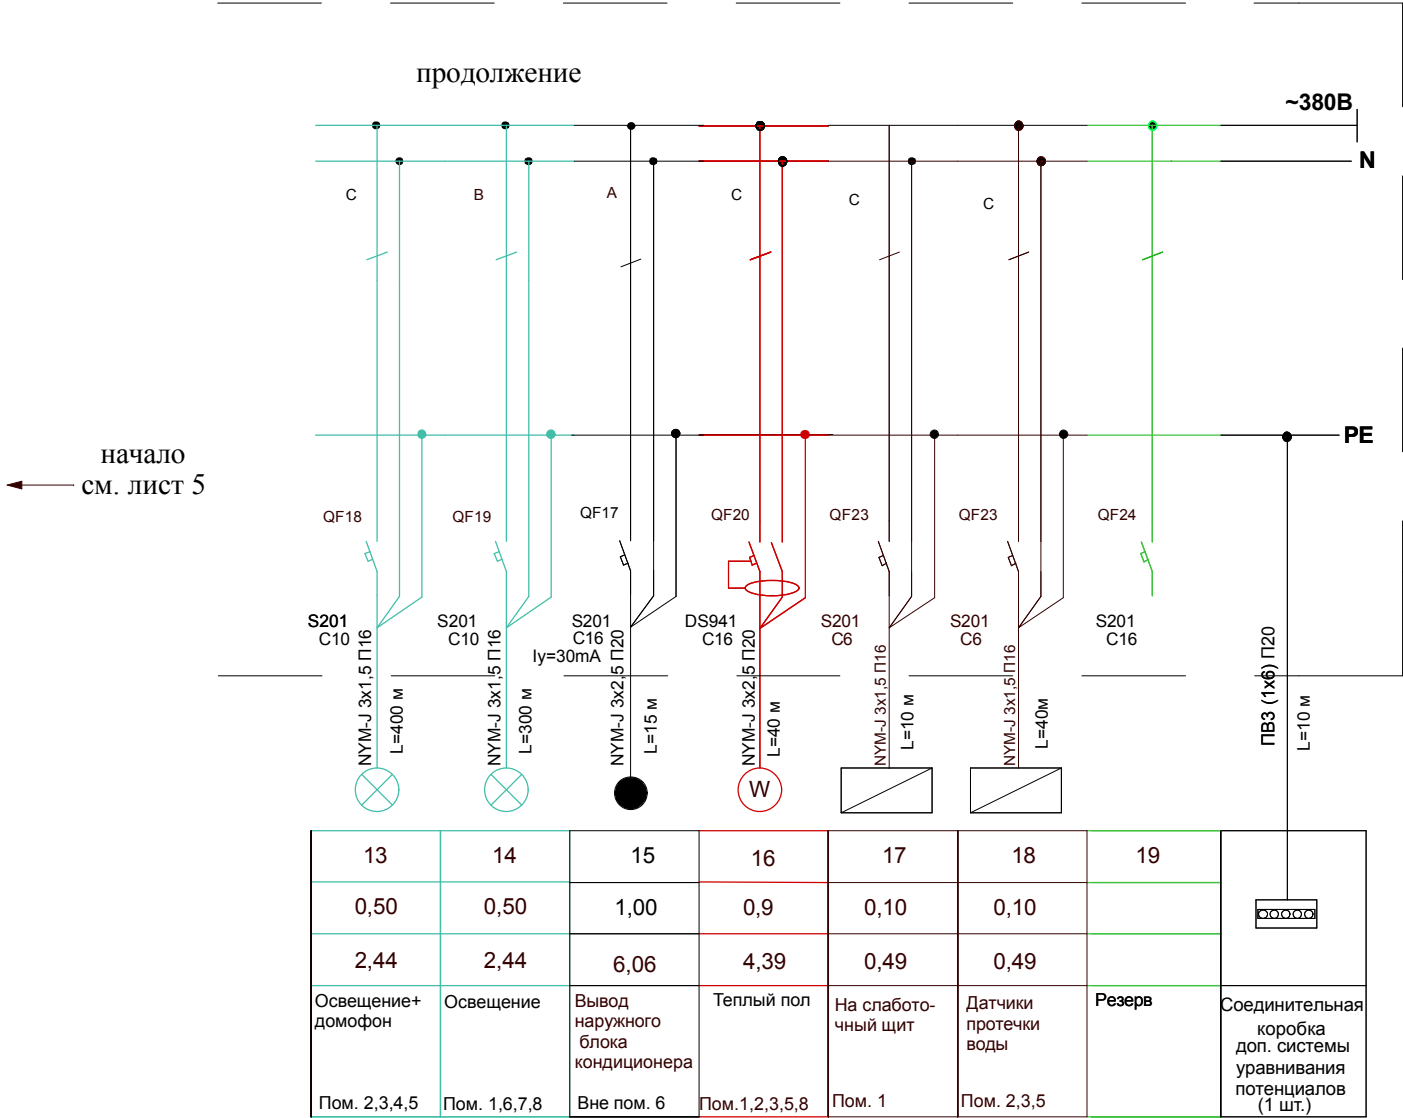

						ВИРА.700-12-08.ЭОМ			
						Заказчик: Сонников А.В. .			
Изм	Кол.уч	Лист	N док	Подп.	Дата	г.Москва, Нагатинская наб., д.18, к.1, кв.25	Стадия	Лист	Листов
Разработал	Зайцев						Р	6	15
Проверил	Яковлев								
Нач. отдела	Яковлев					Расчетная однолинейная схема электрических соединений (продолжение)		ООО "Вира - Артстрой"	
ГИП	Яковлев								
Заказчик	Сонников								

Согласовано			
Взам. инд. №			
Подп. и дата			
Инв. № подл.			

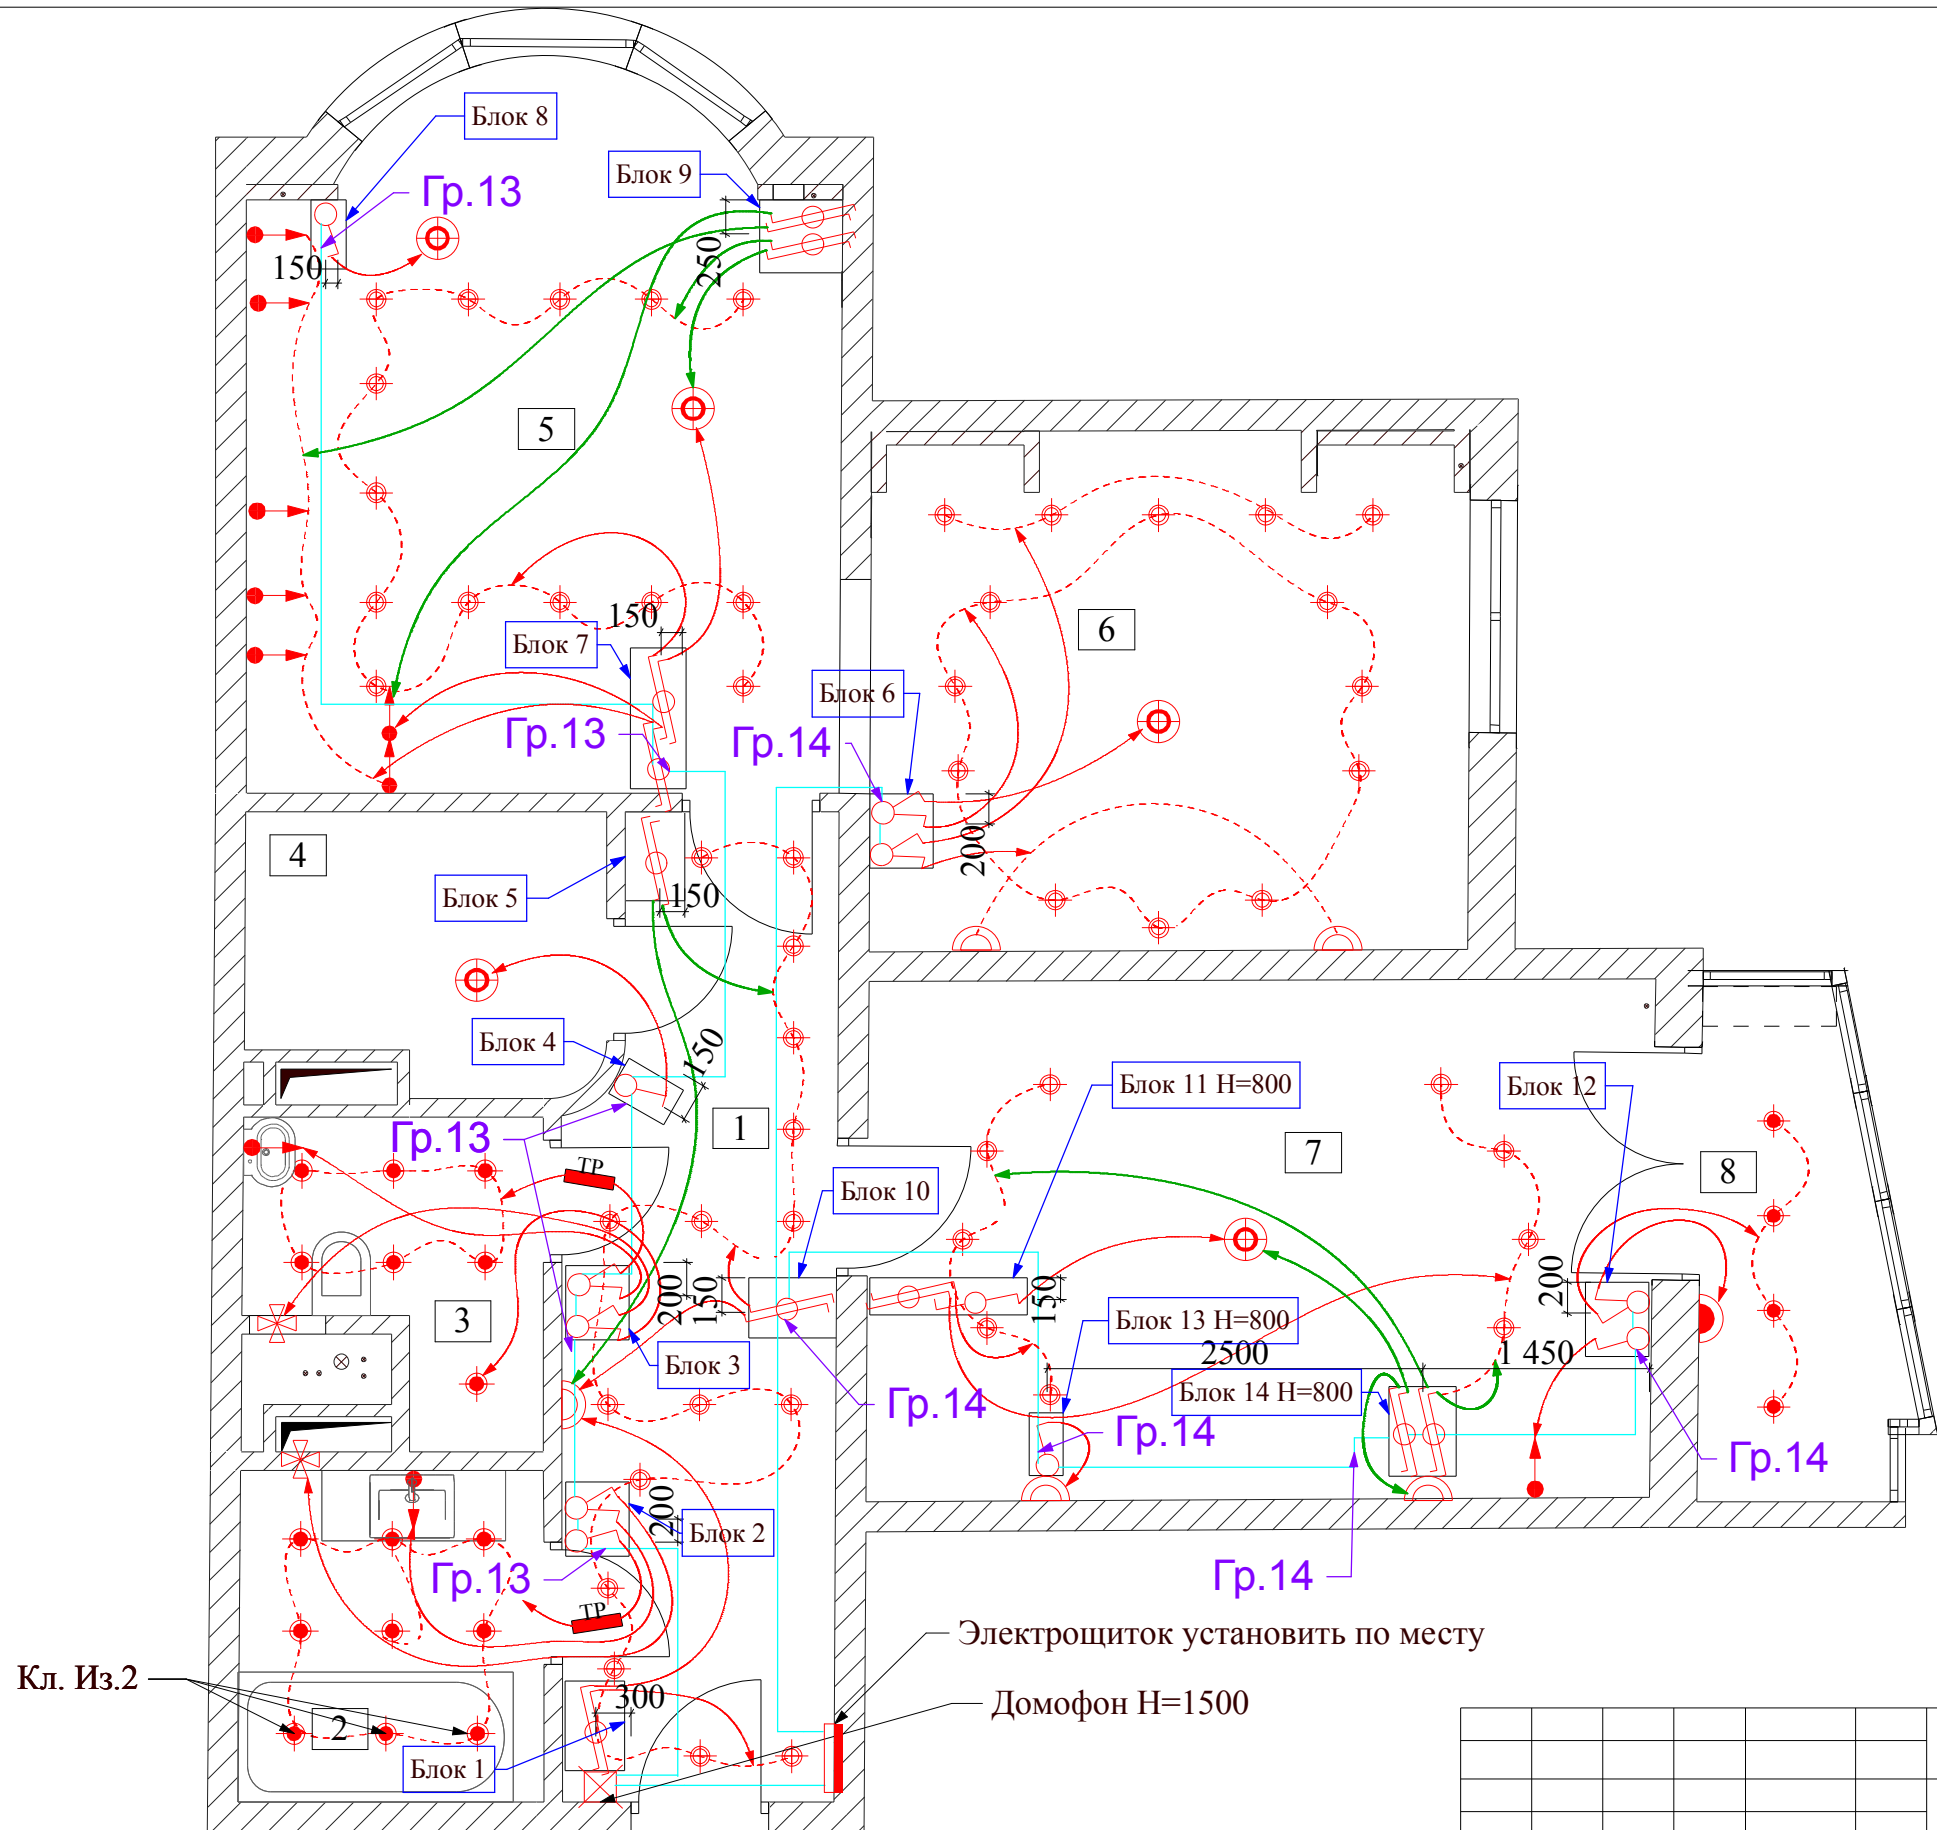

Экспликация помещений

№ пом.	Наименование	S=м2
1	Прихожая-коридор	11,23
2	Ванная комната	4,36
3	Санузел	3,38
4	Гардеробная	4,11
5	Кухня	17,24
6	Гостиная	13,13
7	Спальня	17,52
8	Утепленная лоджия	3,95
Всего		74,92


Условные обозначения

	потолочные светильники	220V
	потолочные светильники накладные	220V
	встраиваемые светильники (лампы накаливания)	220V
	Светильники IP44 Нуст >2250	12V
	Светодиодная подсветка портала	
	силовой-слаботочный распределительный щит	
	электровывод	220V
	домофон	
	Бра	
	Бра IP44	
	Электровентилятор Нуст>2500	
	Выключатель двухклавишный	
	Выключатель одноклавишный	
	Выключатель одноклавишный проходной	
	Выключатель двухклавишный проходной	
	Понижающий трансформатор	

- Примечание:
- 1.Высота выключателей 1000мм от ч.п., кроме отдельно указанных на чертеже.
 - 2.Рекомендуемый тип выключателей Legrand.
 - 3.Все вентиляторы привязать по месту.
 - 4.Точная привязка выводов под подсветку кухни смотри монтажные схемы.
 - 5.Лоджия отделана негорючими, токонепроводящими материалами.

						ВИРА.700-12-08.ЭОМ			
						Заказчик: Сонников А.В. .			
Изм	Кол.уч	Лист	N док	Подп.	Дата	г.Москва, Нагатинская наб., д.18, к.1, кв.25	Стадия	Лист	Листов
Разработал	Зайцев						P	7	15
Проверил	Яковлев								
Нач. отдела	Яковлев					План групповой осветительной электросети			
ГИП	Яковлев								
Заказчик	Сонников								
							ООО "Вира - Артстрой"		

Согласовано			
	Взам. инд. №		
	Подп. и дата		
Инв. № подл.			

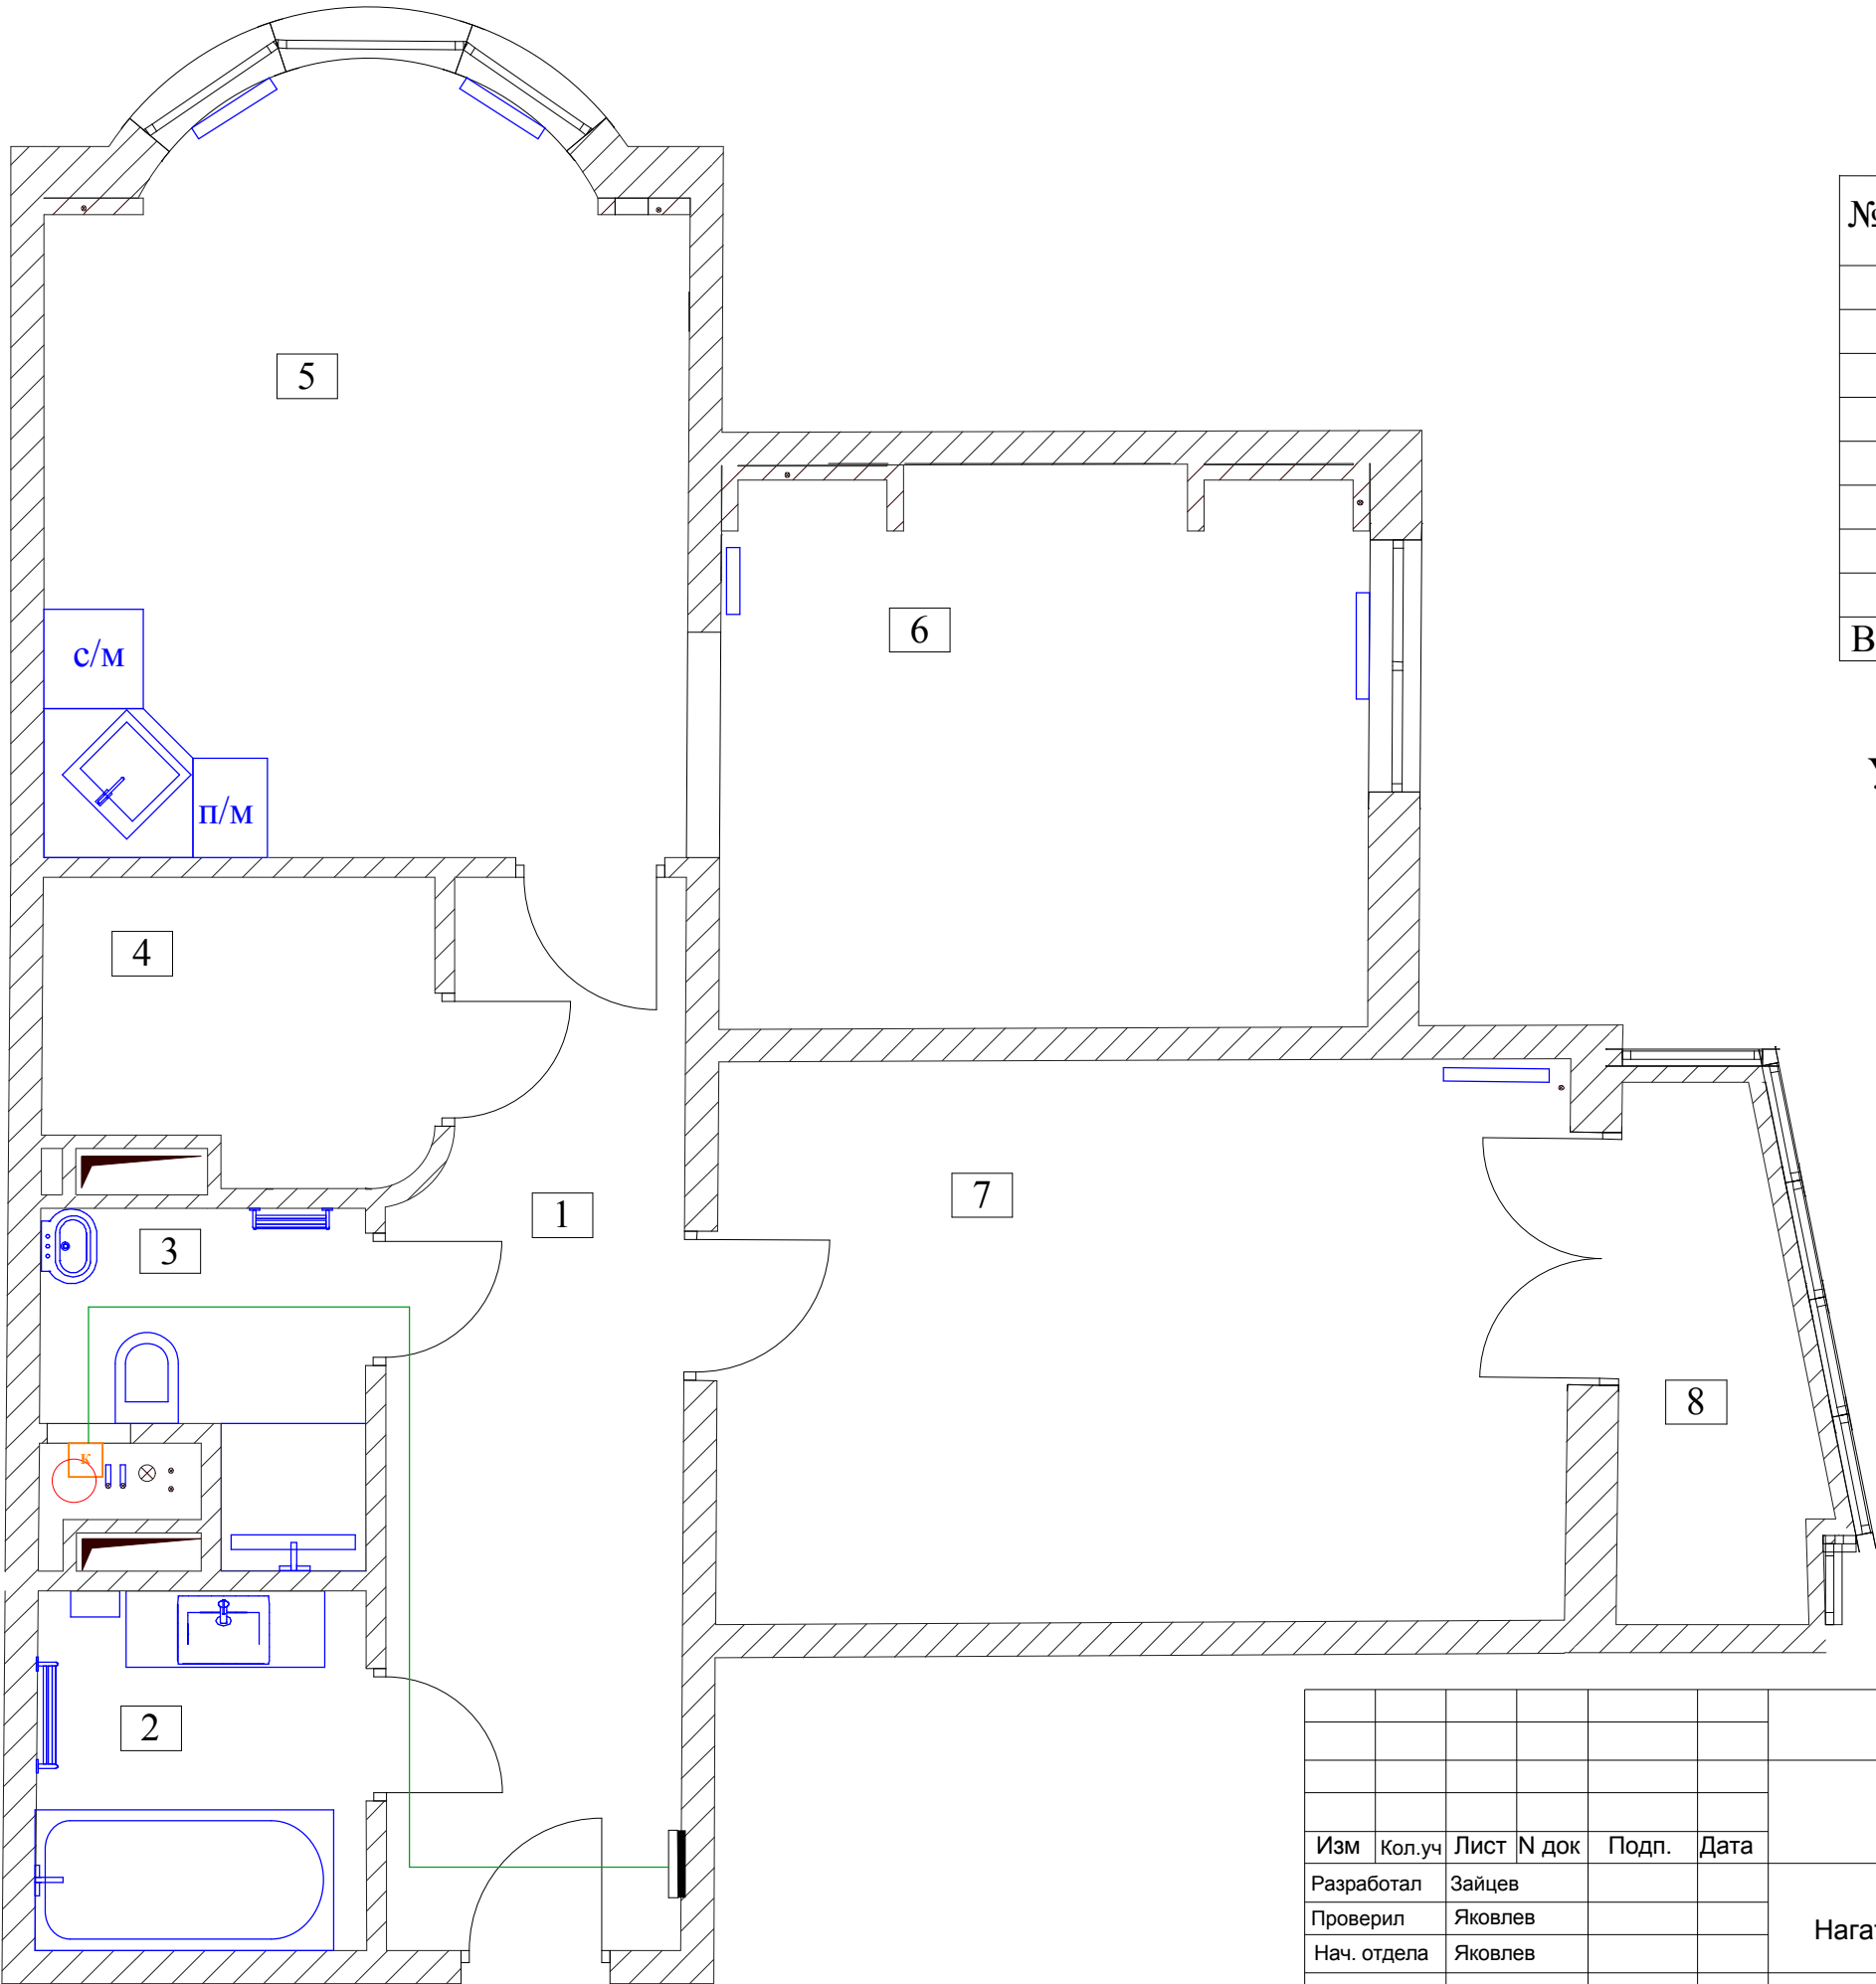

Экспликация помещений

№ пом.	Наименование	S=м2
1	Прихожая-коридор	11,23
2	Ванная комната	4,36
3	Санузел	3,38
4	Гардеробная	4,11
5	Кухня	17,24
6	Гостиная	13,13
7	Спальня	17,52
8	Утепленная лоджия	3,95
Всего		74,92

Условные обозначения:

- к


коробка уравнивания потенциалов
- Э

Электрощит

						ВИРА.700-12-08.ЭОМ			
						Заказчик: Сонников А.В. .			
Изм	Кол.уч	Лист	N док	Подп.	Дата	г.Москва, Нагатинская наб., д.18, к.1, кв.25	Стадия	Лист	Листов
Разработал	Зайцев						Р	10	15
Проверил	Яковлев								
Нач. отдела	Яковлев					План проводников дополнительной системы уравнивания потенциалов		ООО "Вира - Артстрой"	
ГИП	Яковлев								
Заказчик	Сонников								

Согласовано			
	Взам. инд. №		
	Подп. и дата		
Инв. № подл.			

Ванная (Пом.2)

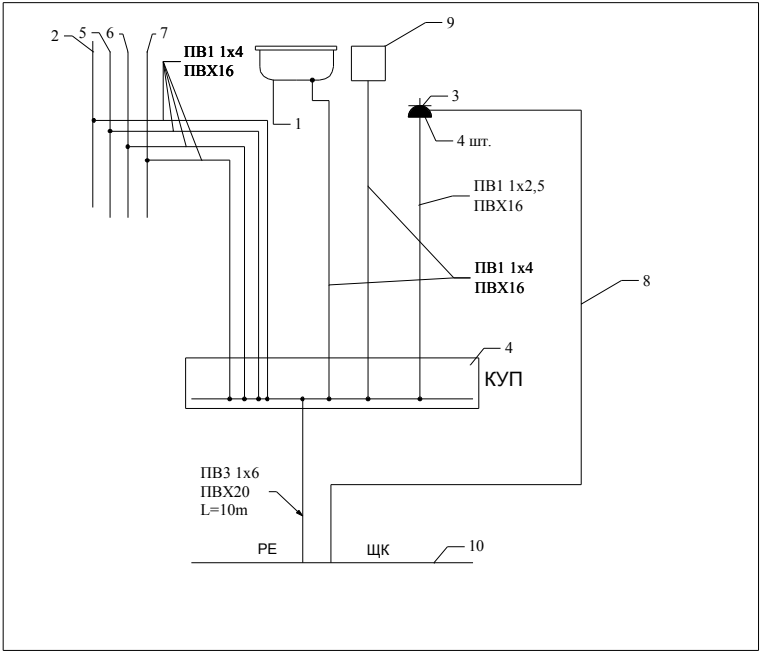


Указания к монтажу

Монтаж проводников СДУП выполнить в гофрированной ПВХнг трубе в пространстве за подшивными потолками по негорючим конструкциям, опуски к электроустановочным изделиям выполнить в штробах стен. При монтаже провода в полу, производить в гладкой (гофрированной) трубе, при подъеме по стене в ПВХ трубе по штробам. Монтаж проводников СДУП выполнить проводом ПВ1 сечением 1х2,5-к розеткам (к каждой своим проводом), 1х4-к металлическим частям оборудования, не находящимся под напряжением (металлические корпуса электроприборов, подключенные посредством присоединения к электровыводам без использования силовых розеток, металлические трубы водоснабжения, металлические поддоны ванн и душевых кабин и т.п.). 1х6-магистральные проводники, соединяющие КУПы с РЕ-шиной распределительного щита.







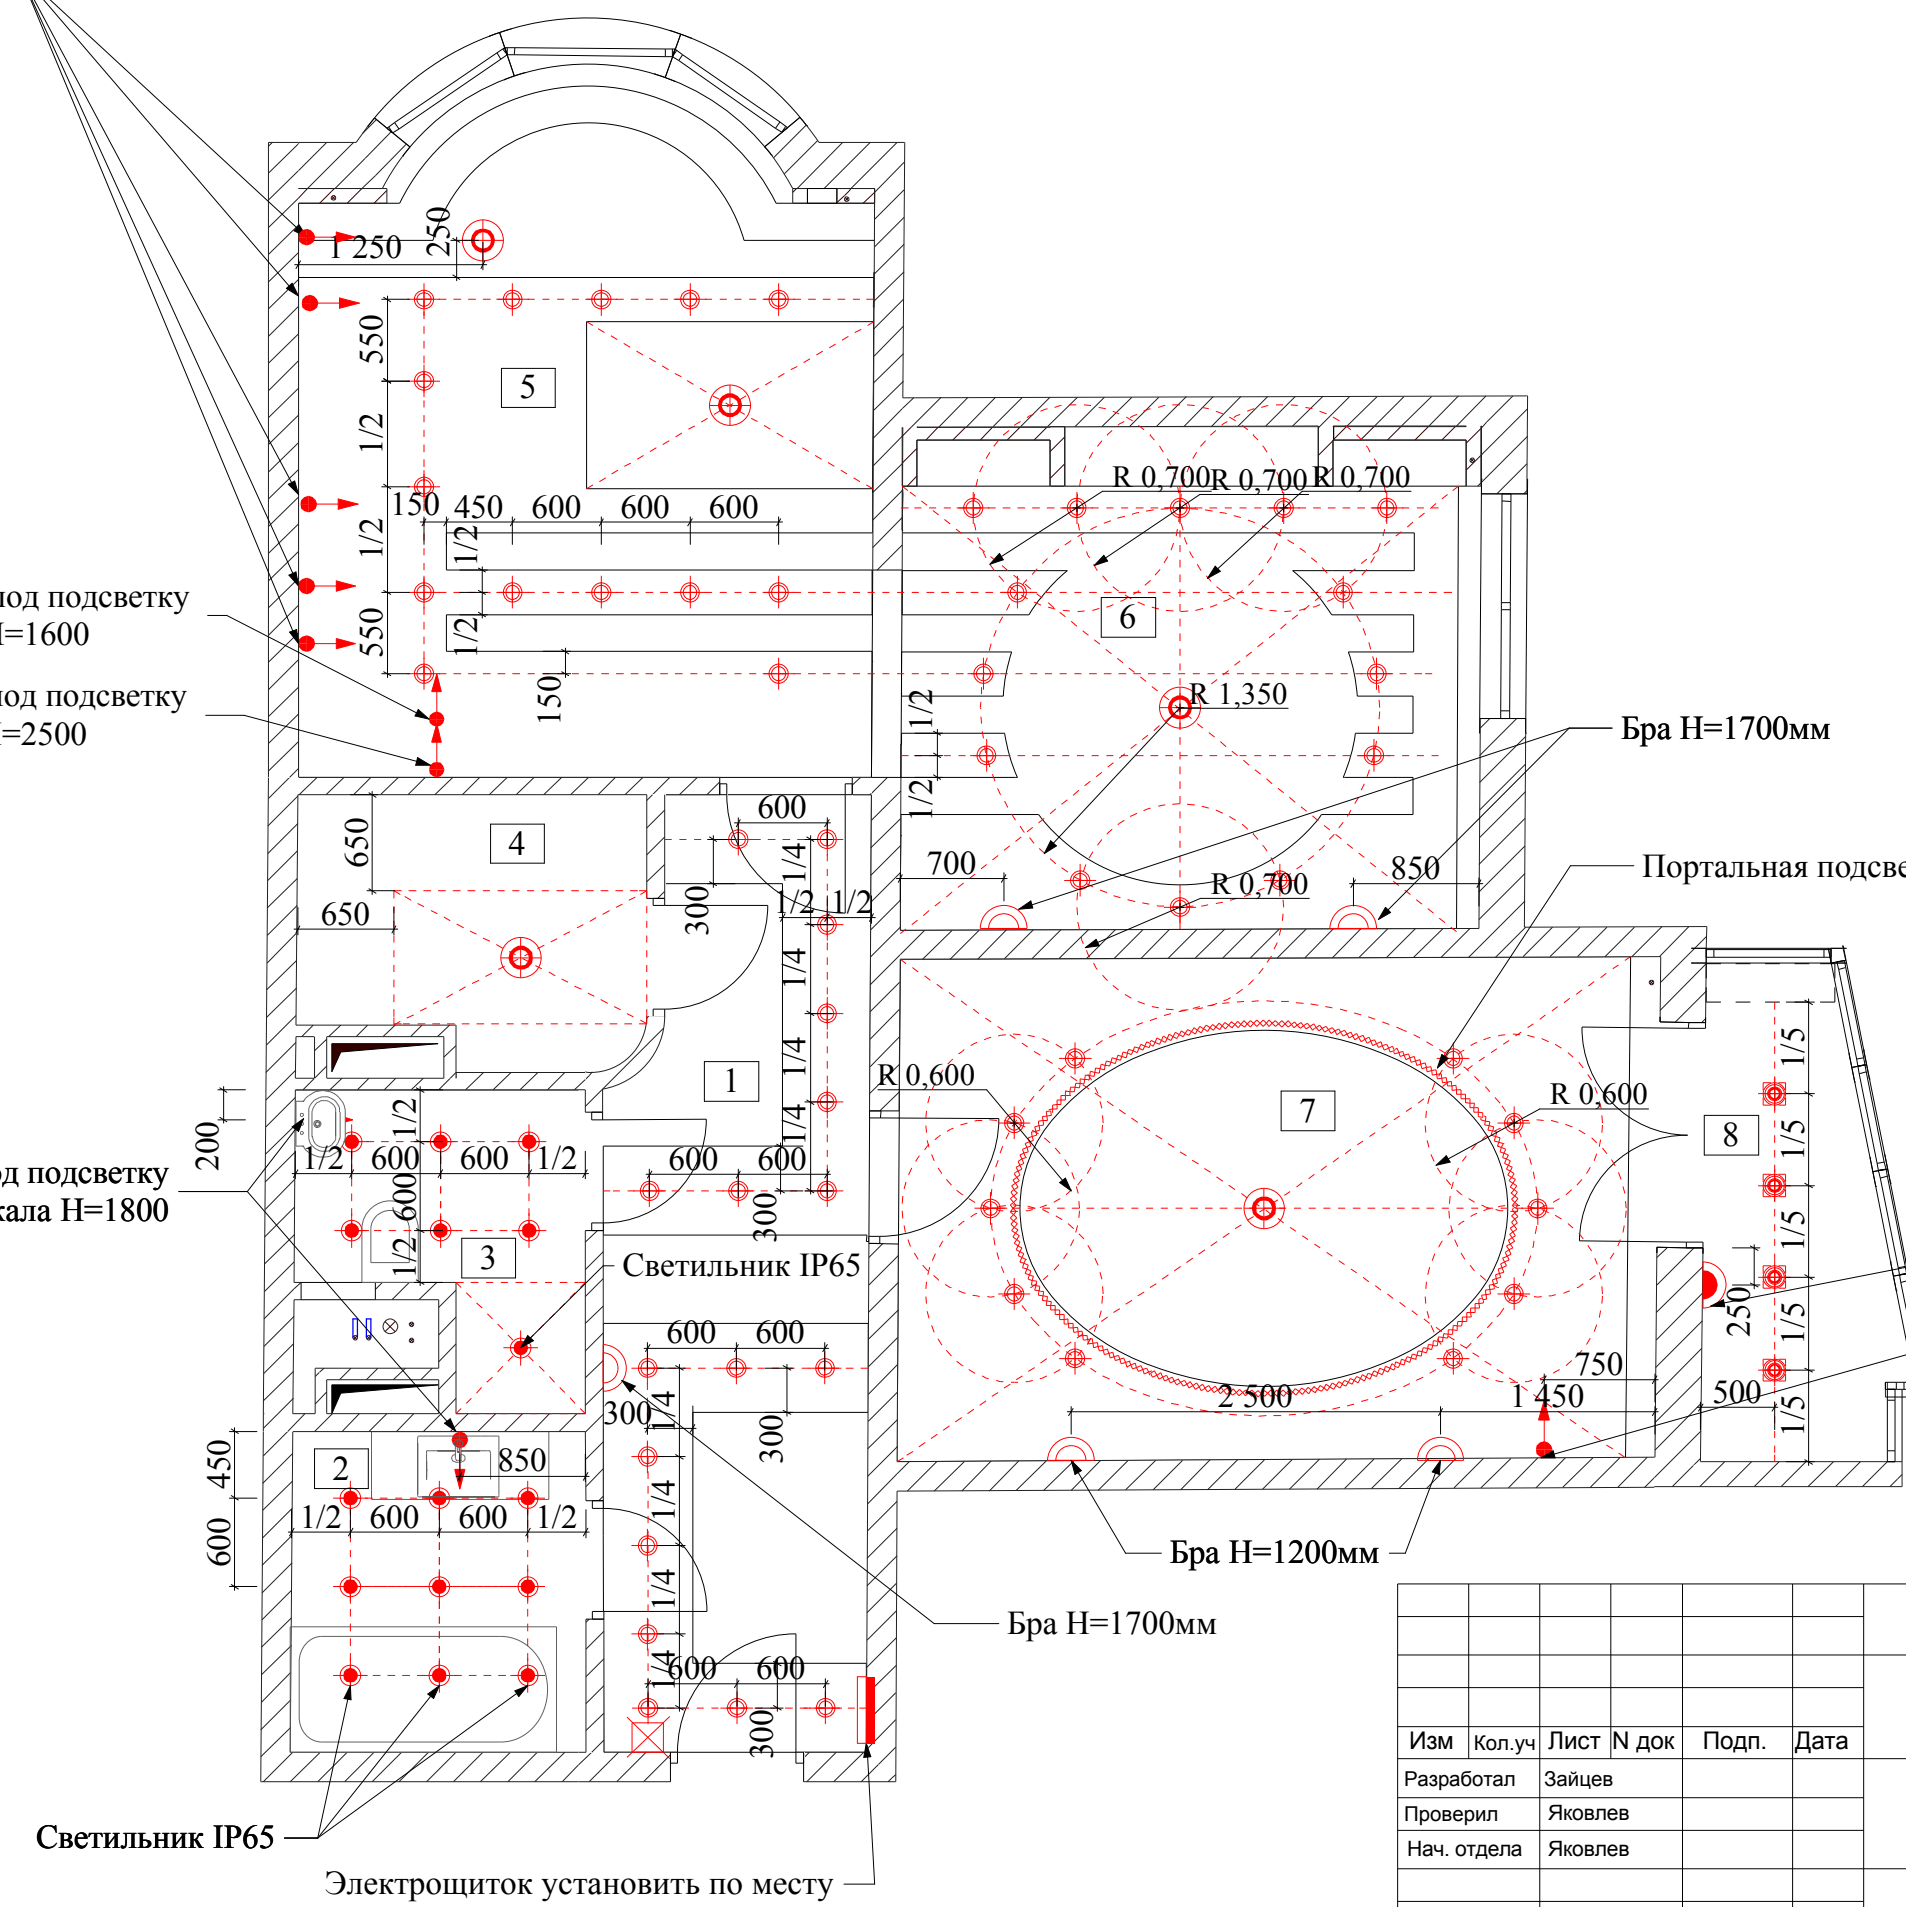



Прокладка проводников СДУП в зоне укладки теплых полов запрещена.

- 1 - металлический корпус ванной;
- 2 -экран нагревательного кабеля теплого пола в полу;
- 3 -заземляемая часть электрооборудования;
- 4 -коробка с шиной заземления (коробка уравнивания потенциалов);
- 5 -металлический стояк водопровода (холодная вода);
- 6 -металлический стояк водопровода (горячая вода);
- 7-металлический стояк отопления;
- 8 -защитный проводник, в составе групповой сети;
- 9- водонагреватель
- 10 -шина "РЕ" квартирного щитка.

						ВИРА.700-12-08.ЭОМ			
						Заказчик: Сонников А.В. .			
Изм	Кол.уч	Лист	N док	Подп.	Дата	г.Москва, Нагатинская наб., д.18, к.1, кв.25	Стадия	Лист	Листов
Разработал	Зайцев						Р	11	15
Проверил	Яковлев								
Нач. отдела	Яковлев					Схема системы дополнительного уравнивания потенциалов		ООО "Вира - Артстрой"	
ГИП	Яковлев								
Заказчик	Сонников								




№ пом.	Наименование	S=м2
1	Прихожая-коридор	11,23
2	Ваная комната	4,36
3	Санузел	3,38
4	Гардеробная	4,11
5	Кухня	17,24
6	Гостиная	13,13
7	Спальня	17,52
8	Утепленная лоджия	3,95
Всего		74,92

	потолочные светильники	220V
	потолочные светильники накладные	220V
	встраиваемые светильники (лампы накаливания)	220V
	Низковольтные светильники	12V
	Светодиодная подсветка портала	
	силовой-слаботочный распределительный щит	
	электровывод	220V
	домофон	
	Бра	
	Бра IP44	


— Портальная подсветка

— Вывод под подсветку зеркала $N=1500$

						ВИРА.700-12-08.ЭОМ			
						Заказчик: Сонников А.В. .			
Изм	Кол.уч	Лист	N док	Подп.	Дата	г.Москва, Нагатинская наб., д.18, к.1, кв.25	Стадия	Лист	Листов
Разработал	Зайцев						Р	12	15
Проверил	Яковлев								
Нач. отдела	Яковлев								
ГИП	Яковлев						ООО "Вира - Артстрой"		
Заказчик	Сонников								
						План размещения светильников			


План размещения светильников

Согласовано			
Взам. инд. №			
Подп. и дата			
Инв. № подл.			

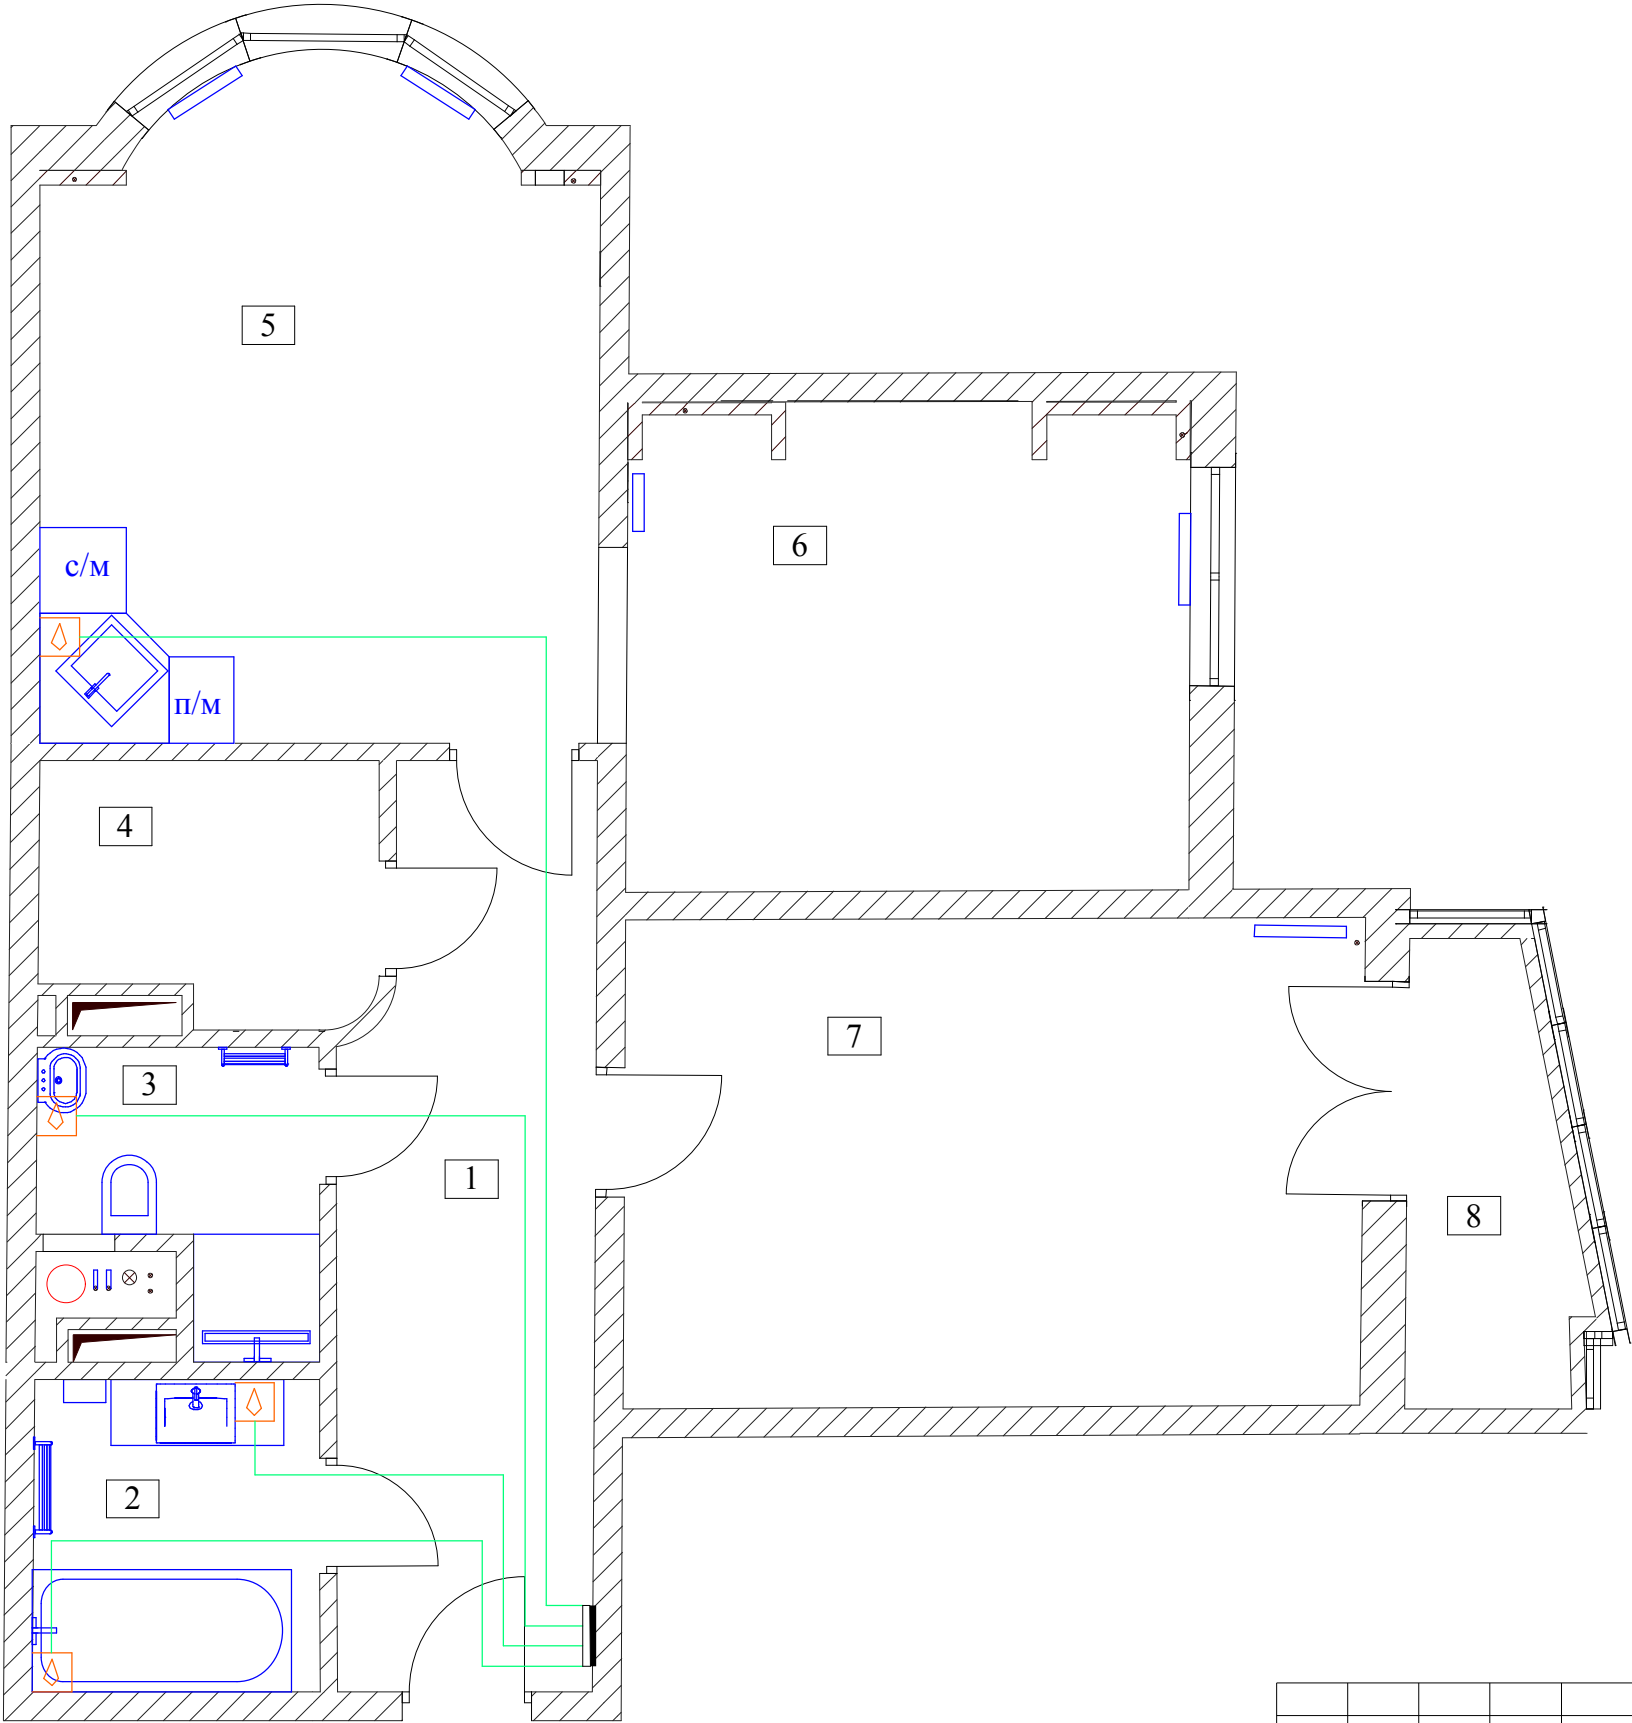


Экспликация помещений		
№ пом.	Наименование	S=м2
1	Прихожая-коридор	11,23
2	Ванная комната	4,36
3	Санузел	3,38
4	Гардеробная	4,11
5	Кухня	17,24
6	Гостиная	13,13
7	Спальня	17,52
8	Утепленная лоджия	3,95
Всего		74,92

Условные обозначения	
	датчик протечки воды- 4 шт.
	блок управления "Нептун" на Din-рейку-1 шт.
	клапан холодной воды
	клапан горячей воды
	электрощит

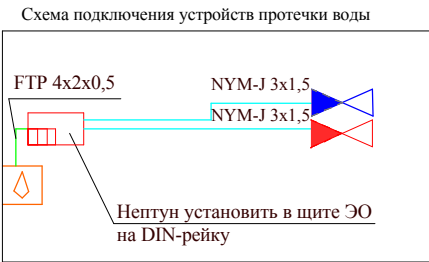















Примечание:

1. Установить систему проводную систему Нептун (исключительно **по желанию** Заказчика)
2. Установку клапанов осуществляет сантехник.
3. Установку блока "Нептун" осуществляет электромонтажник.
4. Датчики подключить непосредственно к "Нептуну" или через кабель-вывод.
5. Блок управления датчиками "Нептун" установить в щит ЭО на DIN-рейку.













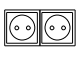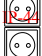



						ВИРА.700-12-08.ЭОМ			
						Заказчик: Сонников А.В. .			
Изм	Кол.уч	Лист	N док	Подп.	Дата	г.Москва, Нагатинская наб., д.18, к.1, кв.25	Стадия	Лист	Листов
Разработал	Зайцев						Р	13	15
Проверил	Яковлев								
Нач. отдела	Яковлев					План датчиков протечки воды.		ООО "Вира - Артстрой"	
ГИП	Яковлев								
Заказчик	Сонников								

Согласовано			
	Взам. инд. №		
	Подп. и дата		
Инд. № подл.			





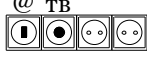


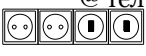
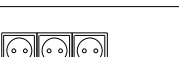



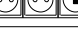

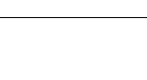
Выключатели

1	
2	
Розетки

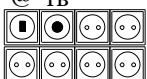








1	
2	
Розетки

17	
18	
Розетки эл.220v -54шт.
Розетки IP-44 -11шт.
Телефонные розетки -4шт.
ТВ розетки -5шт.
Интернет розетка -6шт.
Выключатель одноклавишный -5шт.
Выключатель одноклавишный проходной -1шт.
Выключатель двухклавишный проходной - 10шт.
Выключатель двухклавишный -6шт.
Одинарная рамка -16шт.
Двойная рамка -18шт.
Тройная рамка -10шт.
Четверная рамка -6шт.
Пятирная рамка - 2шт.


Условные обозначения:

- 








- Эл.Розетка
Розетка с повышенной пылевлагозащитой
Телефонная розетка
Телевизионная розетка
Интернет розетка
Выключатель одноклавишный
Выключатель двухклавишный
Выключатель одноклавишный проходной
Выключатель двухклавишный проходной

						ВИРА.700-12-08.ЭОМ			
						Заказчик: Сонников А.В. .			
Изм	Кол.уч	Лист	N док	Подп.	Дата	г.Москва, Нагатинская наб., д.18, к.1, кв.25	Стадия	Лист	Листов
Разработал	Зайцев						Р	14	15
Проверил	Яковлев								
Нач. отдела	Яковлев					Электрофурнитура	 ООО "Вира - Артстрой"		
ГИП	Яковлев								
Заказчик	Сонников								

Согласовано			
	Взам. инд. №		
	Подп. и дата		
	Инв. № подл.		

	Наименование и технические характеристики	Тип, марка, обозначение документа, опросного листа	Код оборудования, изделия, материала	Завод-изготовитель	Единица измерения	Количество	Масса единицы, кг	Примечание
1	2	3	4	5	6	7	8	9
	Щитовое оборудование и материалы							
ЩЭ	Щит распределительный в составе:							
	Щит распределительный на 48 модулей, встраиваемый	UK 540S		ABB	Компл.	1		
	Автоматический выключатель однополюсной 6 А	S201 C6		ABB	шт.	2		
	Автоматический выключатель однополюсной 10 А	S201 C10		ABB	шт.	2		
	Автоматический выключатель однополюсной 16 А	S201 C16		ABB	шт.	2		
	Автоматический выключатель трехполюсной 16 А	S203 C16		ABB	шт.	1		
	Автоматический выключатель дифференциального тока 16 А 30 мА	DS941 C16		ABB	шт.	12		
	УЗО	F202-AC-40/0.1		ABB	шт.	1		
	Электрофурнитура							
	Розетка ~220В IP22				шт.	39		
	Розетка ~220В IP44				шт.	26		
	Выключатель одноклавишный				шт.	5		
	Выключатель двухклавишный				шт.	4		
	Выключатель одноклавишный проходной				шт.	1		
	Выключатель двухклавишный проходной				шт.	10		
	Регулятор теплого пола				шт.	5		
	Кабельные изделия							
	Кабель силовой с медными жилами							
	3х1,5	NYM-J			м.	800		
	3х2,5	NYM-J			м.	400		
	5х4	NYM-J			м.	20		
	1х2,5	ПВ1			м.	15		
	1х4	ПВ1			м.	10		
	1х6	ПВ3			м.	10		
	Расходные материалы							
	Труба ПВХ гофрированная D=16 мм				м.	810		
	Труба ПВХ гофрированная D=20 мм				м.	450		
	Коробки установочные под розетки (не вкл. слаботочные)				шт.	70		
	Коробки установочные под выключатели (удлиненные)				шт.	20		
	Коробки уравнивания потенциалов				шт.	1		

						ВИРА.700-12-08.ЭОМ				
						Заказчик: Сонников А.В. .				
Изм	Кол.уч	Лист	N док	Подп.	Дата	г.Москва, Нагатинская наб., д.18, к.1, кв.25		Стадия	Лист	Листов
Разработал	Зайцев				Р			15	15	
Проверил	Яковлев									
Нач. отдела	Яковлев					Спецификация оборудования			ООО "Вира - Артстрой"	
ГИП	Яковлев									
Заказчик	Сонников									